

1


PROJETO CABEAMENTO

ESCALA 1:75

2 Plano de Face do Rack

SEM ESCALA

Plano de face do rack (FD1) - Pavimento

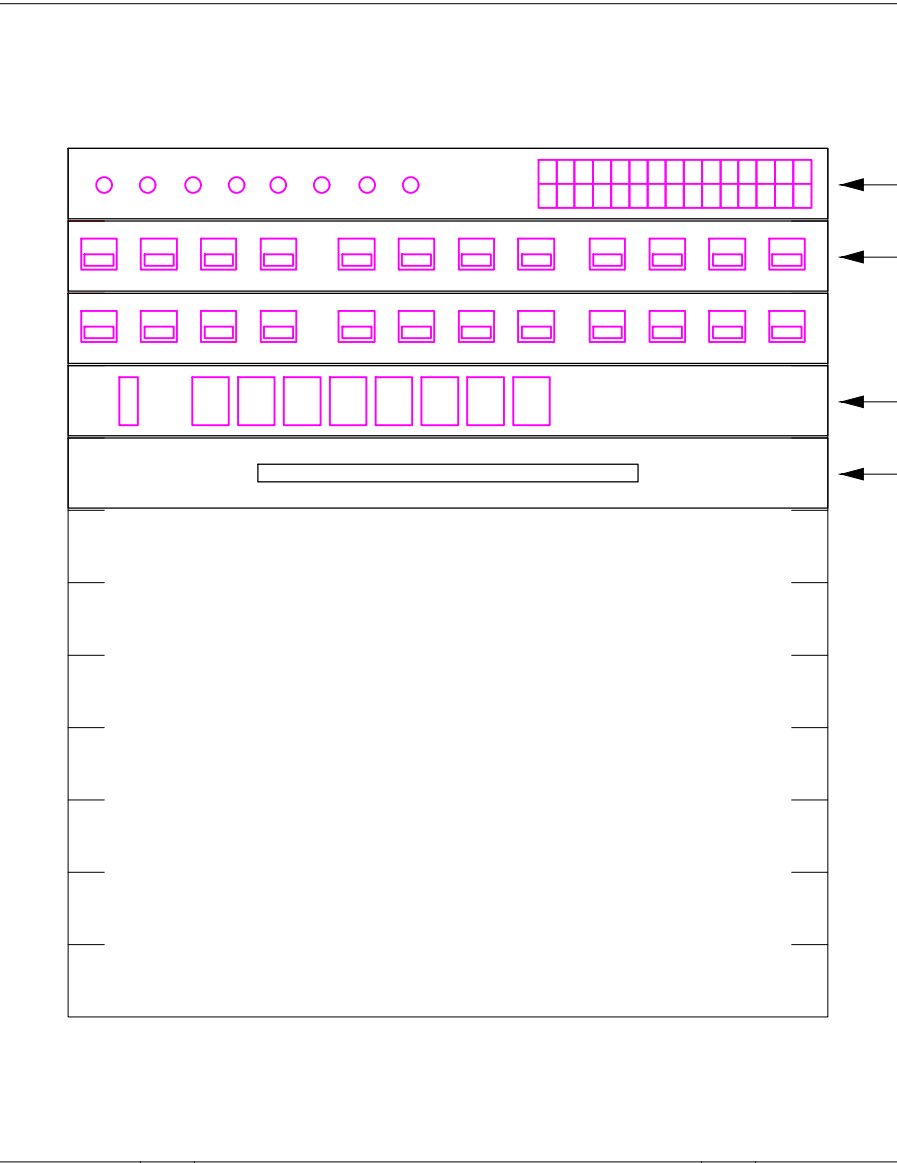

3 NOTAS


- 1 - A INSTALAÇÃO DEVERÁ PASSAR POR INSPEÇÃO EM SUAS INSTALAÇÕES ELÉTRICAS A CADA 180 DIAS.
- 2 - AS INSTALAÇÕES PARA ESSE PROJETO DEVERÃO SER DO TIPO EMBUTIDO NAS ÁREAS INTERNAS E APARENTE NAS ÁREAS EXTERNAS.
- 3 - TODOS OS PONTOS DE LÓGICA DEVERÃO SER IDENTIFICADOS E CERTIFICADOS.
- 4 - TODOS OS ELETRODUTOS EMBUTIDOS NO SOLO EM ÁREAS DE FLUXO DE VEÍCULOS DEVERÃO SER PROTEGIDOS MECANICAMENTE POR ENVELOPE DE CONCRETO. NAS OUTRAS ÁREAS, PODERÃO SER EM BANCO DE DUTO ENVELOPADO.
- 5 - OS ELETRODUTOS EMBUTIDOS NO PISO, DEVERÃO SER DE PEAD SUBTERRÂNEO.
- 6 - OS ELETRODUTOS EMBUTIDOS EM ALVENARIA OU DIVISÓRIAS EM DEVERÃO SER DE PVC FLEXÍVEL.
- 7 - OS ELETRODUTOS SOBRE O FORRO DEVERÃO SER DE PVC FLEXÍVEL.
- 8 - OS ELETRODUTOS APARENTES DEVERÃO SER DE PVC RÍGIDO, INCLUSIVE SUAS CONEXÕES.
- 9 - ELETRODUTOS COM DIMENSÕES NÃO COTADAS EM PLANTA, SÃO DE 3/4".
- 10 - AS CAIXAS DE PASSAGEM EXTERNAS DEVERÃO SER POSICIONADAS A CADA 15M.
- 11 - A SOBRA DE FIAÇÃO DEVERÁ SER DE 10 CM.
- 12 - O PROJETO DE CABEAMENTO ESTRUTURADO FOI ELABORADO COM BASE NAS INFORMAÇÕES FORNECIDAS NO PROJETO DE ARQUITETURA.

4 LEGENDA DE SÍMBOLOS

	Poste aço galvanizado, 200daN / 7,5m
	Caixa de passagem 200x200x100 a 3m do piso
	Caixa de passagem 300x300x300 no piso
	Caixa padrão
	Condutele de alum. tipo X
	Curva horizontal 45°
	Curva horizontal 90°
	Saída horizontal para eletroduto
	Terminal
	Tomada RJ45 - 2 módulos a 0,30m do piso
	Tomada RJ45 a 0,30m do piso
	Tomada RJ45 na altura do teto
	Caixa 2x4" de embutir
	Eletroduto PVC PEAD
	Eletroduto PVC Rígido
	Eletroduto Sealitubo
	Perfilado perfurado 38x38
	Cabo de rede UTP-4P CAT.6



5 Esquema Lógico do Rack

SEM ESCALA

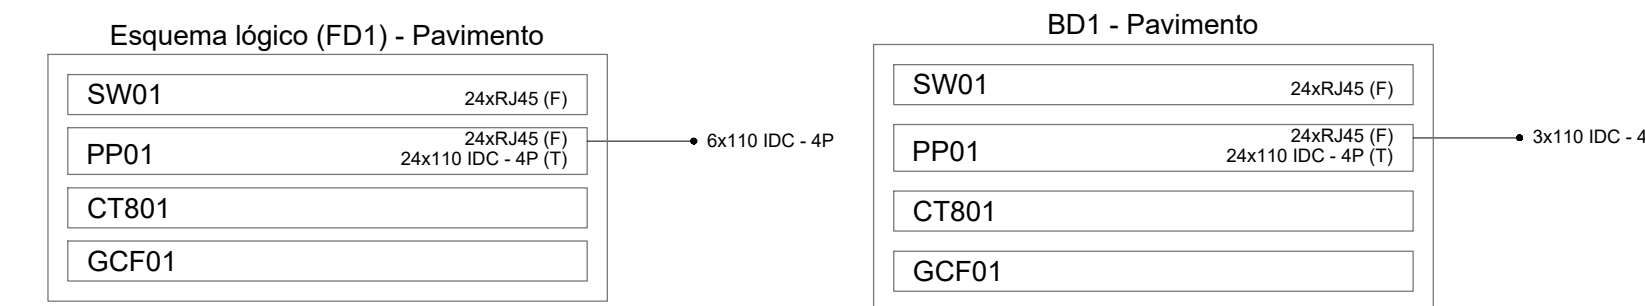

6 DETALHES GENÉRICOS

SEM ESCALA

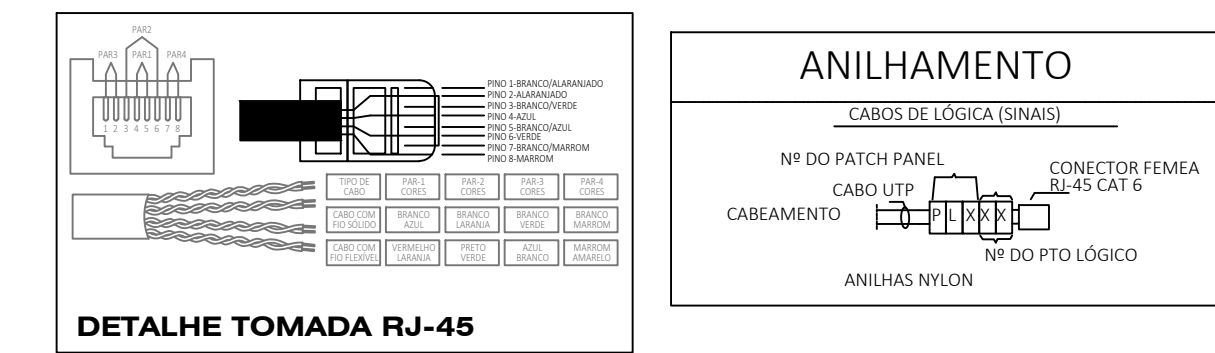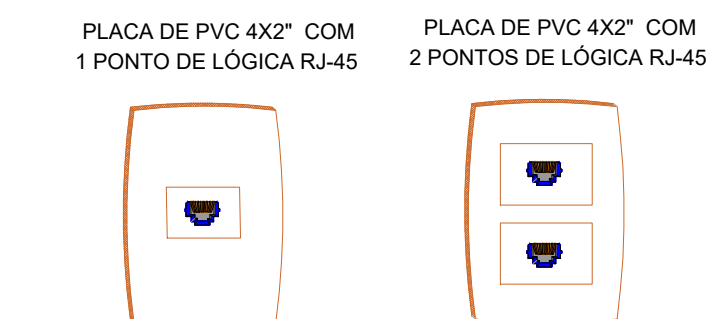

CAIXA DE ENTRADA PARA LÓGICA

ENTRADA DE SINAL ATRAVÉS DE ANTENA À RÁDIO



CARIMBO

RSD	15/01/25	EMISSÃO INICIAL
REVISÃO	DATA	DESCRIÇÃO

PROJETO DE CABEAMENTO ESTRUTURADO

OBRA: EDUCACIONAL ESCOLA ESTADUAL INDÍGENA ZARUP WEJ		
PROPRIETÁRIO: PREFEITURA MUNICIPAL DE RONDOLÂNDIA CPF/CNPJ: 04.221.488/0001-40		
ENDEREÇO: TERRA INDÍGENA ZORÓ, NA ZONA RURAL, RONDOLÂNDIA - MT		
AUTOR DO PROJETO: CREA/CAU:		
RESP. P. EXECUÇÃO: CREA/CAU:		
ESCALA: INDICADA	ASSUNTO: PLANTA BAIXA, DETALHES ISOMÉTRICOS, PLANO DE FACE DOS RACKS E ESQUEMA LÓGICO	FOLHA Nº: CAB 01/03

NOME DO ARQUIVO DIGITAL: PROJ_CAB_ESCALA_INDIGENA_CORRETO_R01.dwg

2 SEM ESCALA

3. N

- 2 - O PROJETO DE CABEAMENTO ESTE


4

Tomada RJ45 a 0,30m do piso

5 SEM ESCALA



6 SEM ESCALA

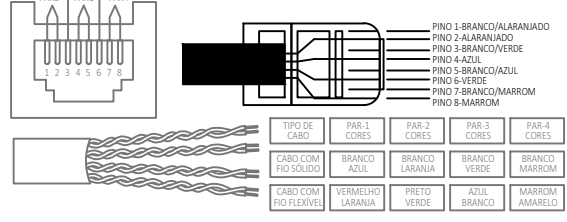

CABOS DE LÓGICA (SINAIS)



ENTRADA DE SINAL
DE ANTENA À RÁDIO

 $1/2^{\circ}$

1

ESCALA 1:75