



PROJETO DE INSTALAÇÕES ELÉTRICAS – PARTE 02
1 ESCALA 1:125

ESCALA 1:125

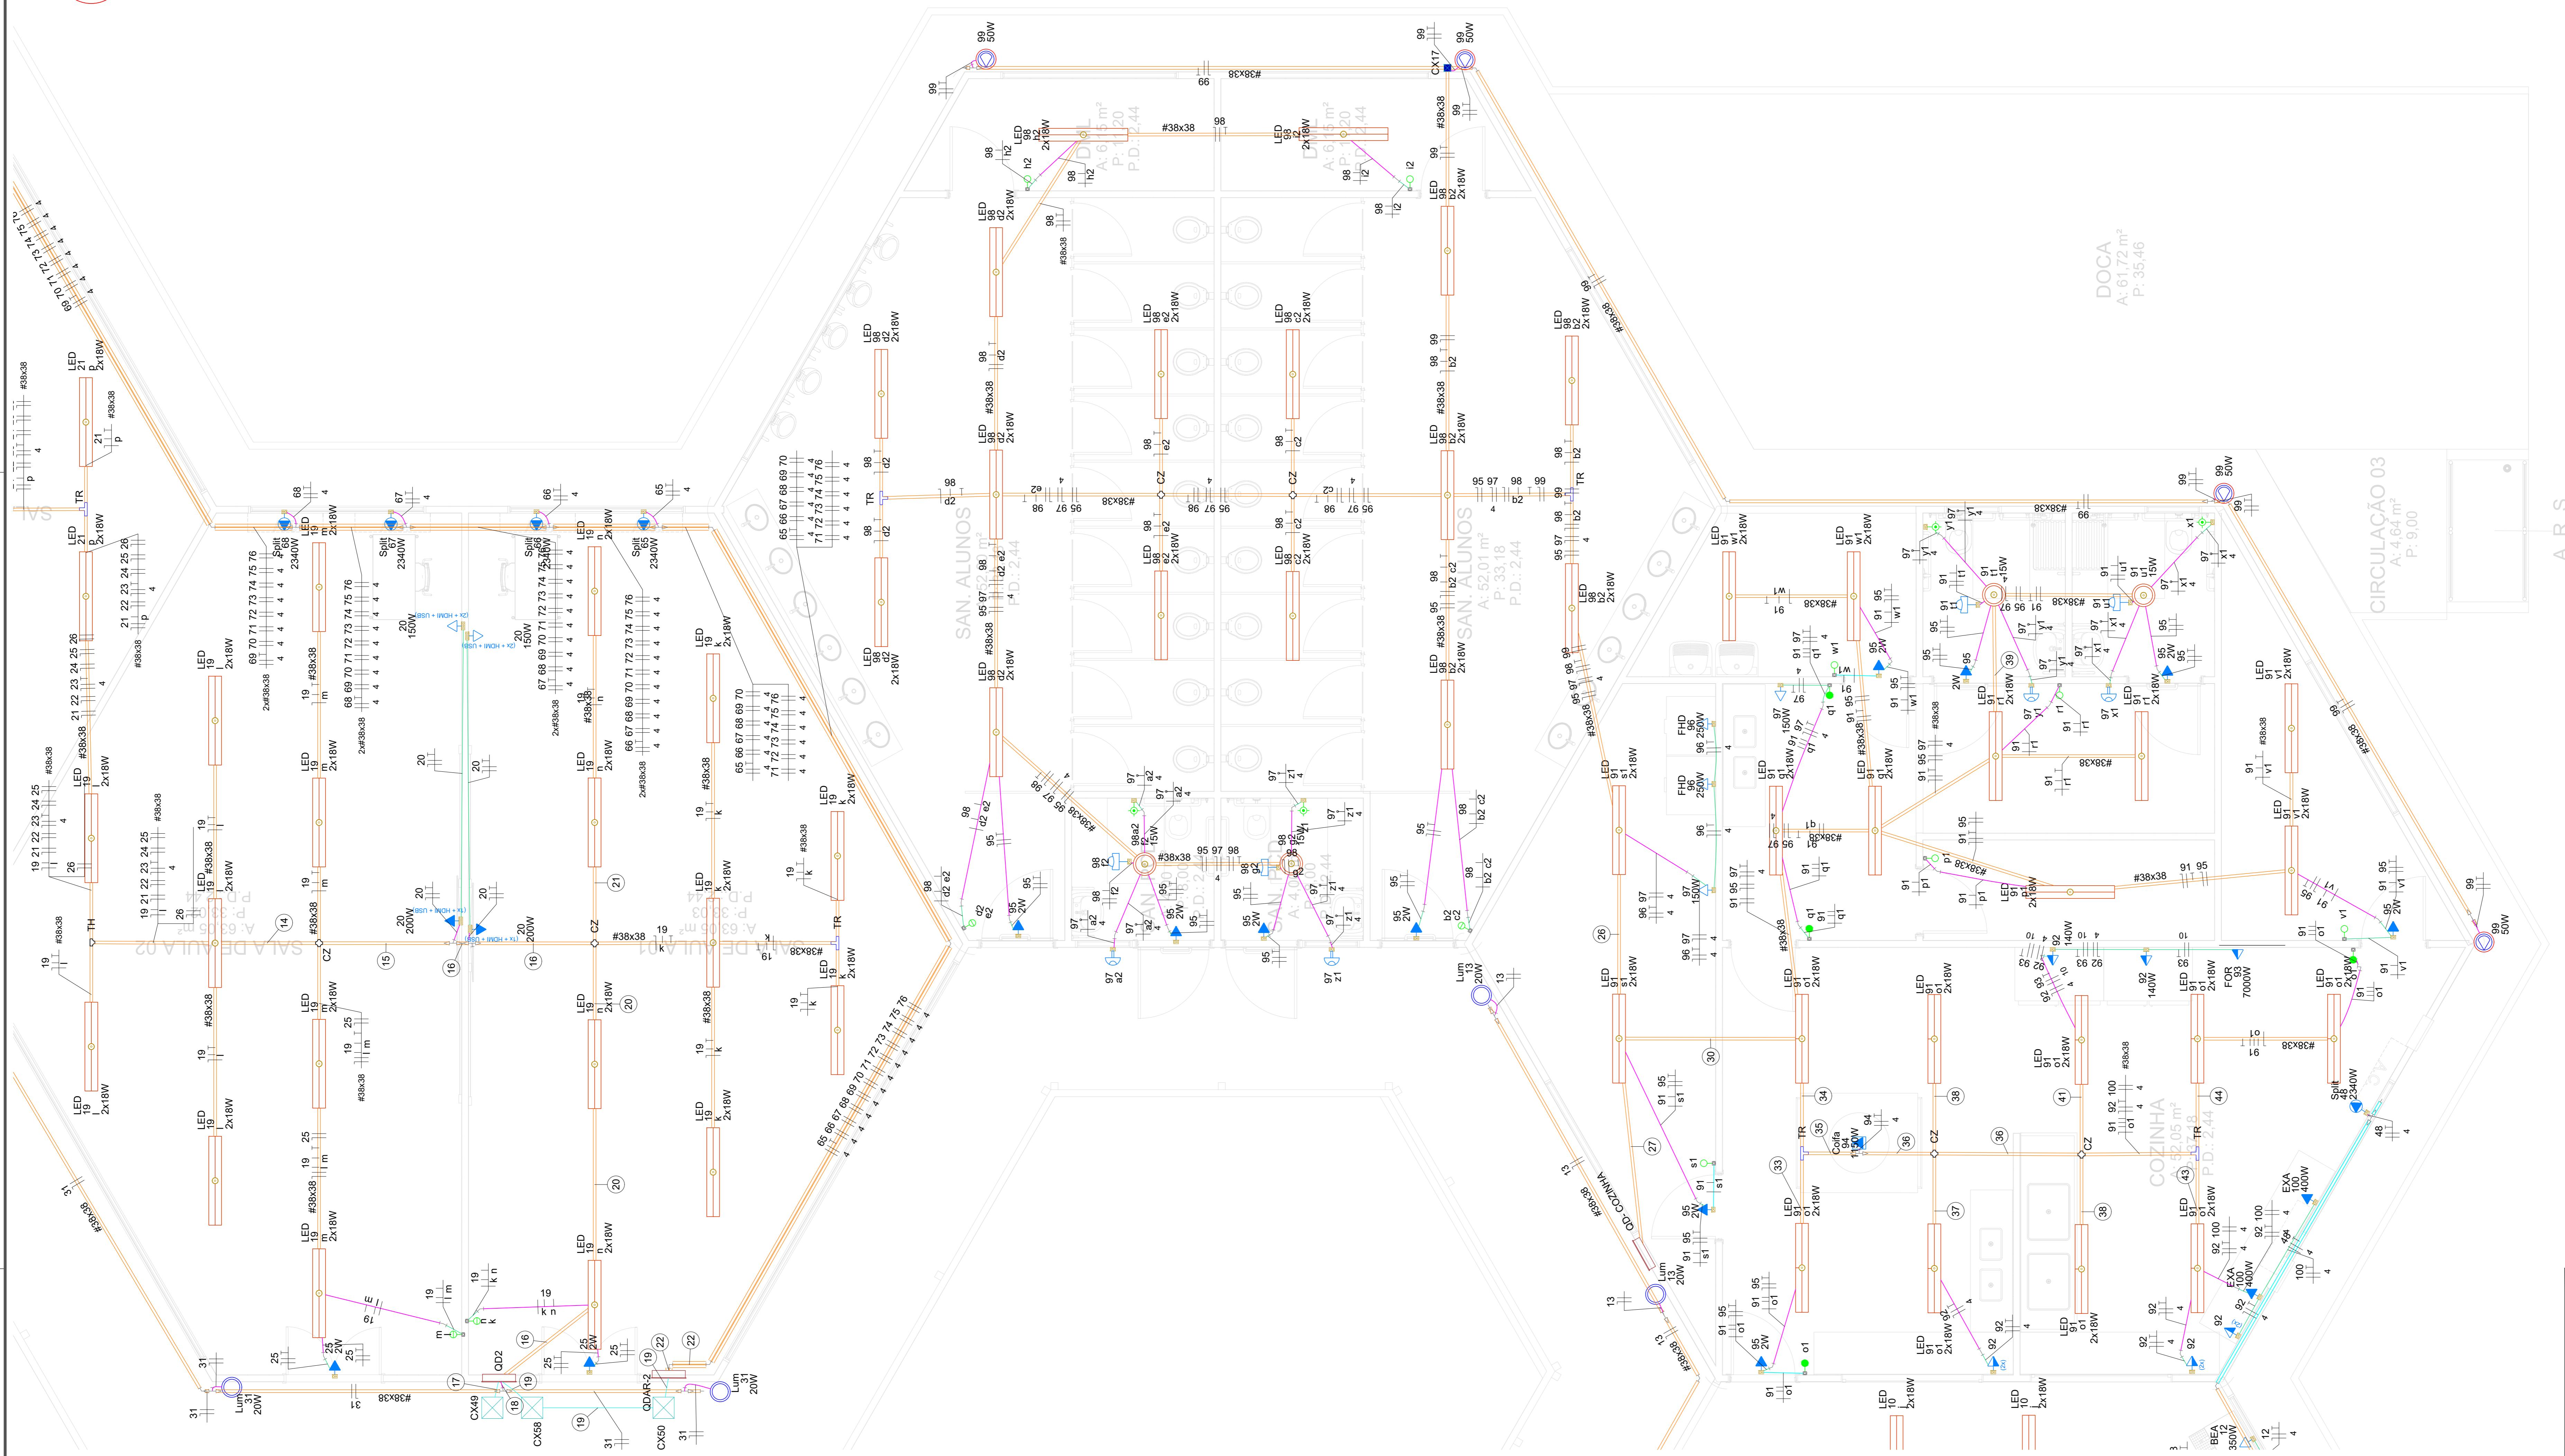

3 NOTAS E ESPECIFICAÇÕES

- 1 - TODOS OS QUADROS DEVERÃO TER ETIQUETA DE ADVERTÊNCIA ALERTANTO SOBRE O RISCO DE ACIDENTES CONFORME NORMA REGULAMENTADORA 10 (NR-10).
 - 2 - DEVE SER FIXADO NA TAMPA DOS QUADROS DE DISTRIBUIÇÃO, NA PARTE INTERNA, O DIAGRAMA UNIFILAR E NA PARTE EXTERNA, A INSCRIÇÃO DE "CUIADADO" "RISCO DE CHOQUE ELÉTRICO" "MANUSEIO APENAS POR PESSOAS AUTORIZADAS".
 - 3 - TODOS OS CIRCUITOS DEVERÃO SER IDENTIFICADOS, INCLUSIVE COMANDOS DE ILUMINAÇÃO.
 - 4 - A INSTALAÇÃO DEVERÁ PASSAR POR INSPEÇÃO EM SUAS INSTALAÇÕES ELÉTRICAS A CADA 180 DIAS.
 - 5 - O NÍVEL DE TENSÃO DO PROJETO É 220/127V 60Hz.
 - 6 - AS INSTALAÇÕES PARA ESSE PROJETO DEVERÃO SER DO TIPO APARENTE EM TODA A EDIFICAÇÃO.
 - 7 - TODAS AS LUMINÁRIAS E REFLETORES DEVERÃO SER DEVIDAMENTE ATERRADOS.
 - 8 - TODAS AS CONEXÕES DEVERÃO SER FEITAS COM TERMINAIS PRÉ- ISOLADOS.
 - 9 - TODOS OS ELETRODUTOS EMBUTIDOS NO SOLO EM ÁREAS DE FLUXO DE VEÍCULOS DEVERÃO SER PROTEGIDOS MECANICAMENTE POR ENVELOPE DE CONCRETO. NAS OUTRAS ÁREAS, PODERÃO SER EM BANCO DE DUTO ENVELOPADO.
 - 10 - OS ELETRODUTOS EMBUTIDOS NO PISO, DEVERÃO SER DE PEAD SUBTERRÂNEO.
 - 11 - OS ELETRODUTOS APARENTES NA QUADRA COBERTA DEVERÃO SER DO TIPO SEALTUBO.
 - 12 - OS ELETRODUTOS INSTALADOS EM PAREDE DEVERÃO SER DO TIPO ROSCA.
 - 13 - ELETRODUTOS COM SEÇÃO NÃO ESPECIFICADA EM PLANTA SERÃO DE 3/4".
 - 14 - OS PERFILEADOS DEVERÃO PASSAR PRÓXIMO E ABAIXO DA COBERTURA DA EDIFICAÇÃO.
 - 15 - NAS CONEXÕES ENTRE ELETRODUTO ROSCA E SEALTUBO DEVERÁ SER USADOS UNIDUT.
 - 16 - CABOS COM A SEÇÃO NÃO ESPECIFICADA SERÃO DE 2,5mm².
 - 17 - TOMADAS COM POTÊNCIA NÃO ESPECIFICADA SÃO DE 100W.
 - 18 - A SOBRA DE FIAÇÃO EM TOMADAS E INTERRUPTORES DEVERÁ SER DE 10cm.
 - 19 - O DISPOSITIVO ANUNCIADOR DEVE SER INSTALADO DE MODO APARENTE NA PAREDE NO LOCAL INDICADO NA PLANTA, PROPORCIONANDO IMEDIATA SINALIZAÇÃO SONORA E VISUAL DA OCORRÊNCIA DE ALARMES.
 - 20 - CABOS COM SESSÃO ATÉ 10mm², DEVERÃO SER ATOX - BIO-POLIETILENO - 450/750V (70°C). E ACIMA DE 10mm², DEVERÃO SER ATOX - HEPR - 0,6/1kV (90°C).
 - 21 - NÃO FOI ESCOPO DESSE PROJETO ELÉTRICO O DIMENSIONAMENTO DE SISTEMAS DE MÉDIA TENSÃO, GERADOR DE ENERGIA E GERAÇÃO FOTOFOLTAICA.
 - 22 - O PROJETO ELÉTRICO FOI ELABORADO COM BASE NAS INFORMAÇÕES FORNECIDAS NO PROJETO DE ARQUITETURA.
 - 23 - ESTE PROJETO NÃO PODERÁ SOFRER MODIFICAÇÕES SEM A PRÉVIA AUTORIZAÇÃO DO PROJETISTA OU FISCAL DA SEDUC-MT.

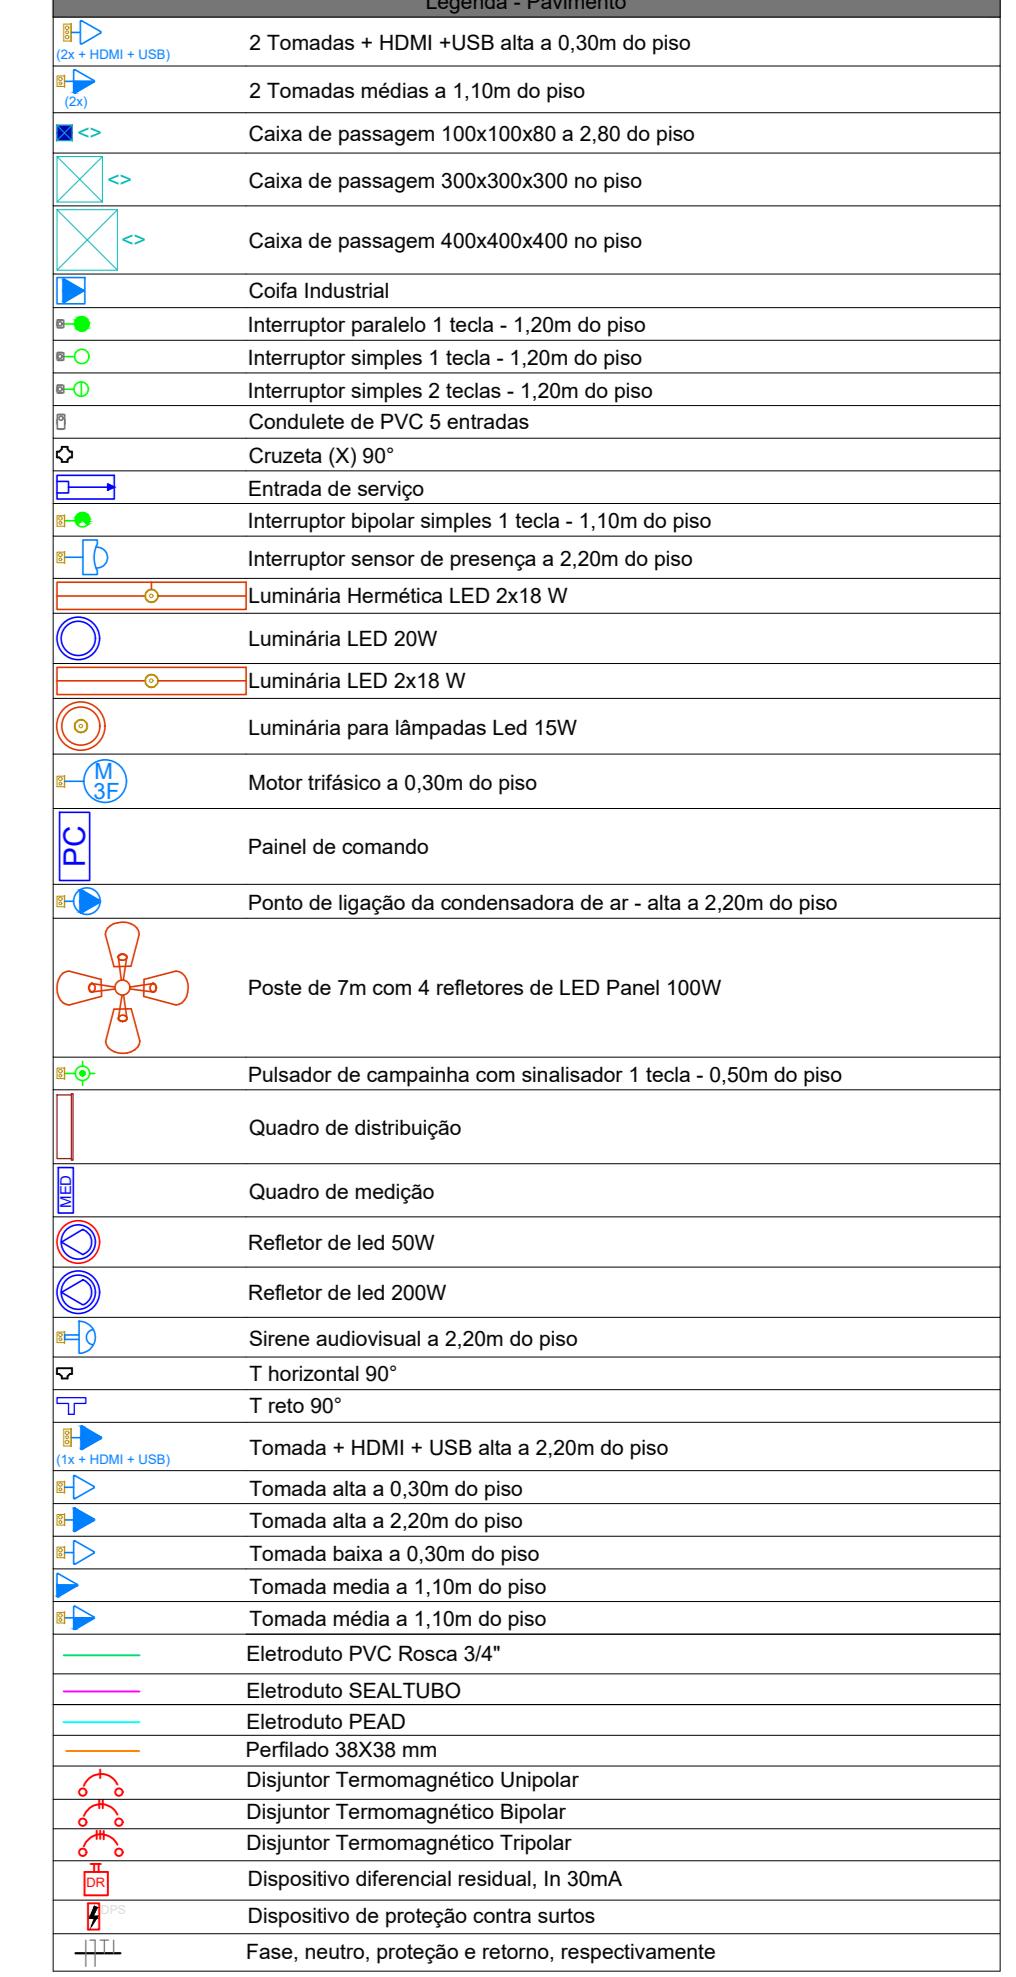

17/01/25	EMISSÃO INICIAL
DATA	DESCRIÇÃO
 <h1 style="color: blue;">PROJETO DE INSTALAÇÕES ELÉTRICAS</h1> <p>EDUCACIONAL ESCOLA ESTADUAL INDÍGENA ZARUP WEJ</p> <p>TÁRIO: PREFEITURA MUNICIPAL DE RONDOLÂNDIA J: 04.221.486/0001-49</p> <p>CO: TERRA INDÍGENA ZORÓ, NA ZONA RURAL, RONDOLÂNDIA - MT</p> <p>O PROJETO: U:</p> <p>EXECUÇÃO: U:</p> <p>INDICADA</p> <p>ASSUNTO: PLANTA BAIXA DE INSTALAÇÕES ELÉTRICAS</p> <p>FOLHA Nº: ELE 03 / 05</p>	